



^ D+ - M = + + 4


1	今回施工箇所赤着色									
	工事名	資管工 令和7年度 公共下水道雨水 (松山千石堀排水区) 管渠築造工事								
	図面名称	棱	断図②							
Ī	縮 尺	S = 1 / 1 0 0	図面番号							
Γ			部長 課長	係長 係						
	作成年月	令和 年 月								
	事業主体	宮	城県大崎市	ħ						
l	設 計 者	管理技術者	照查技術者	担当者						
	ax al 11									

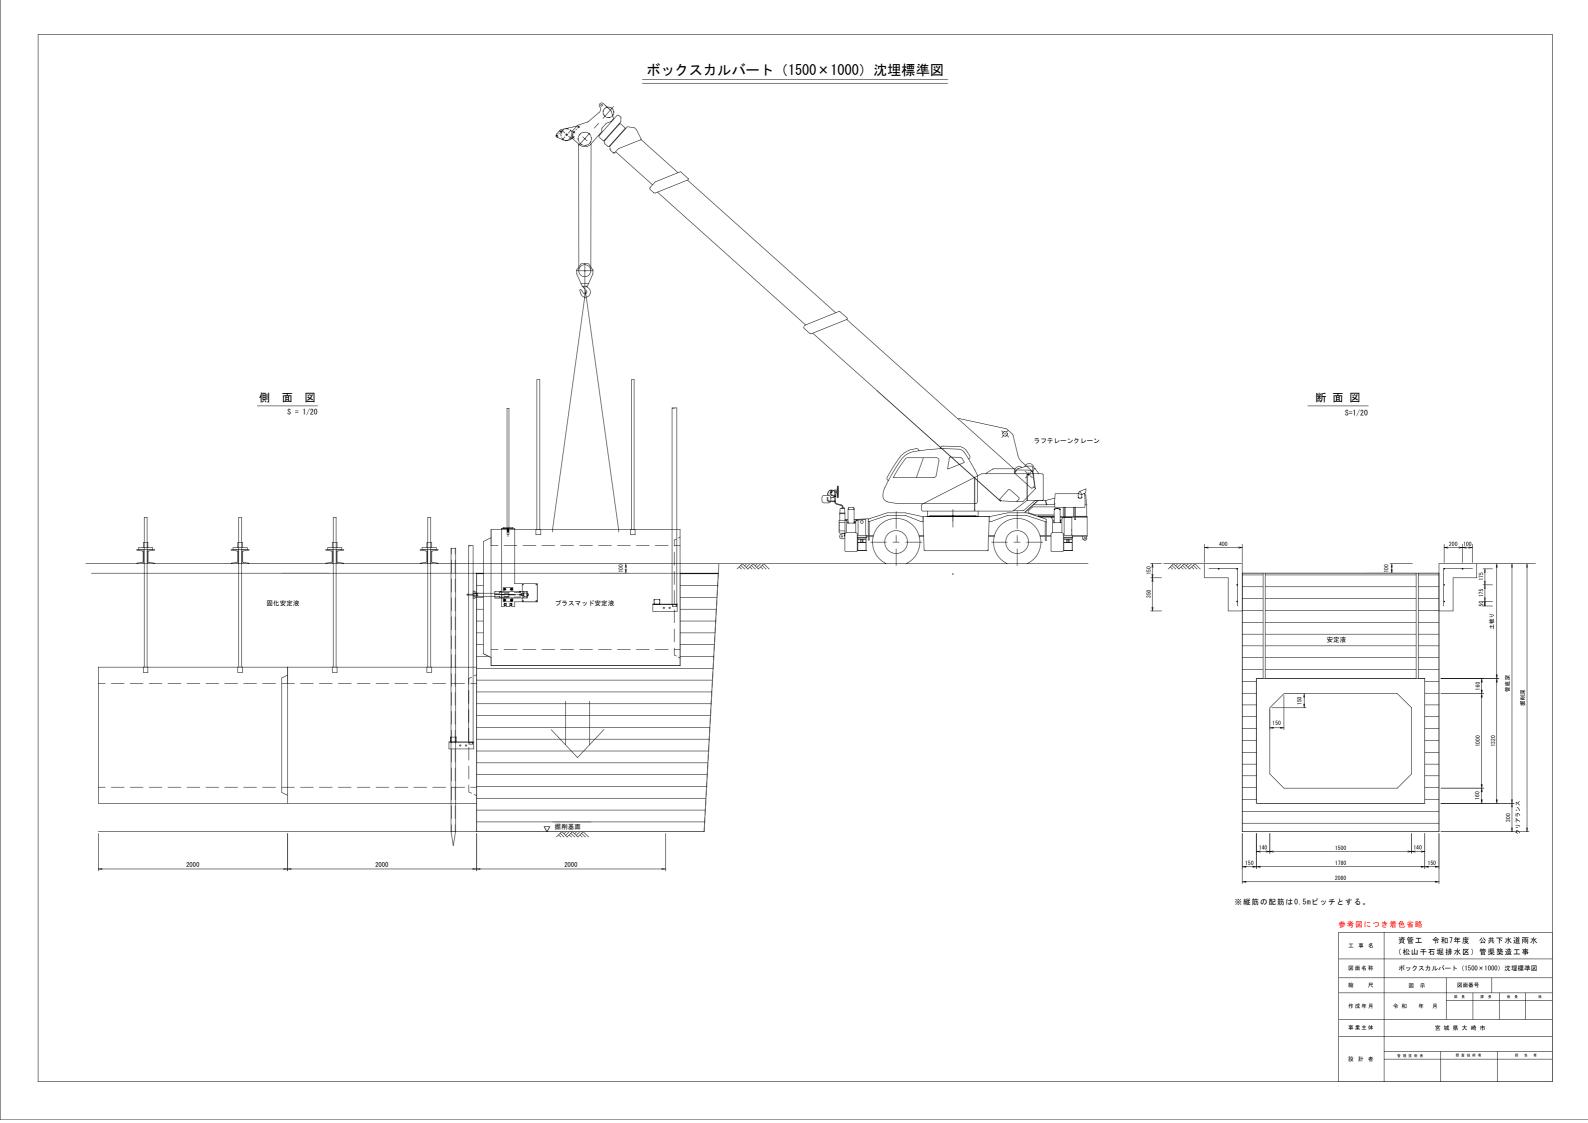


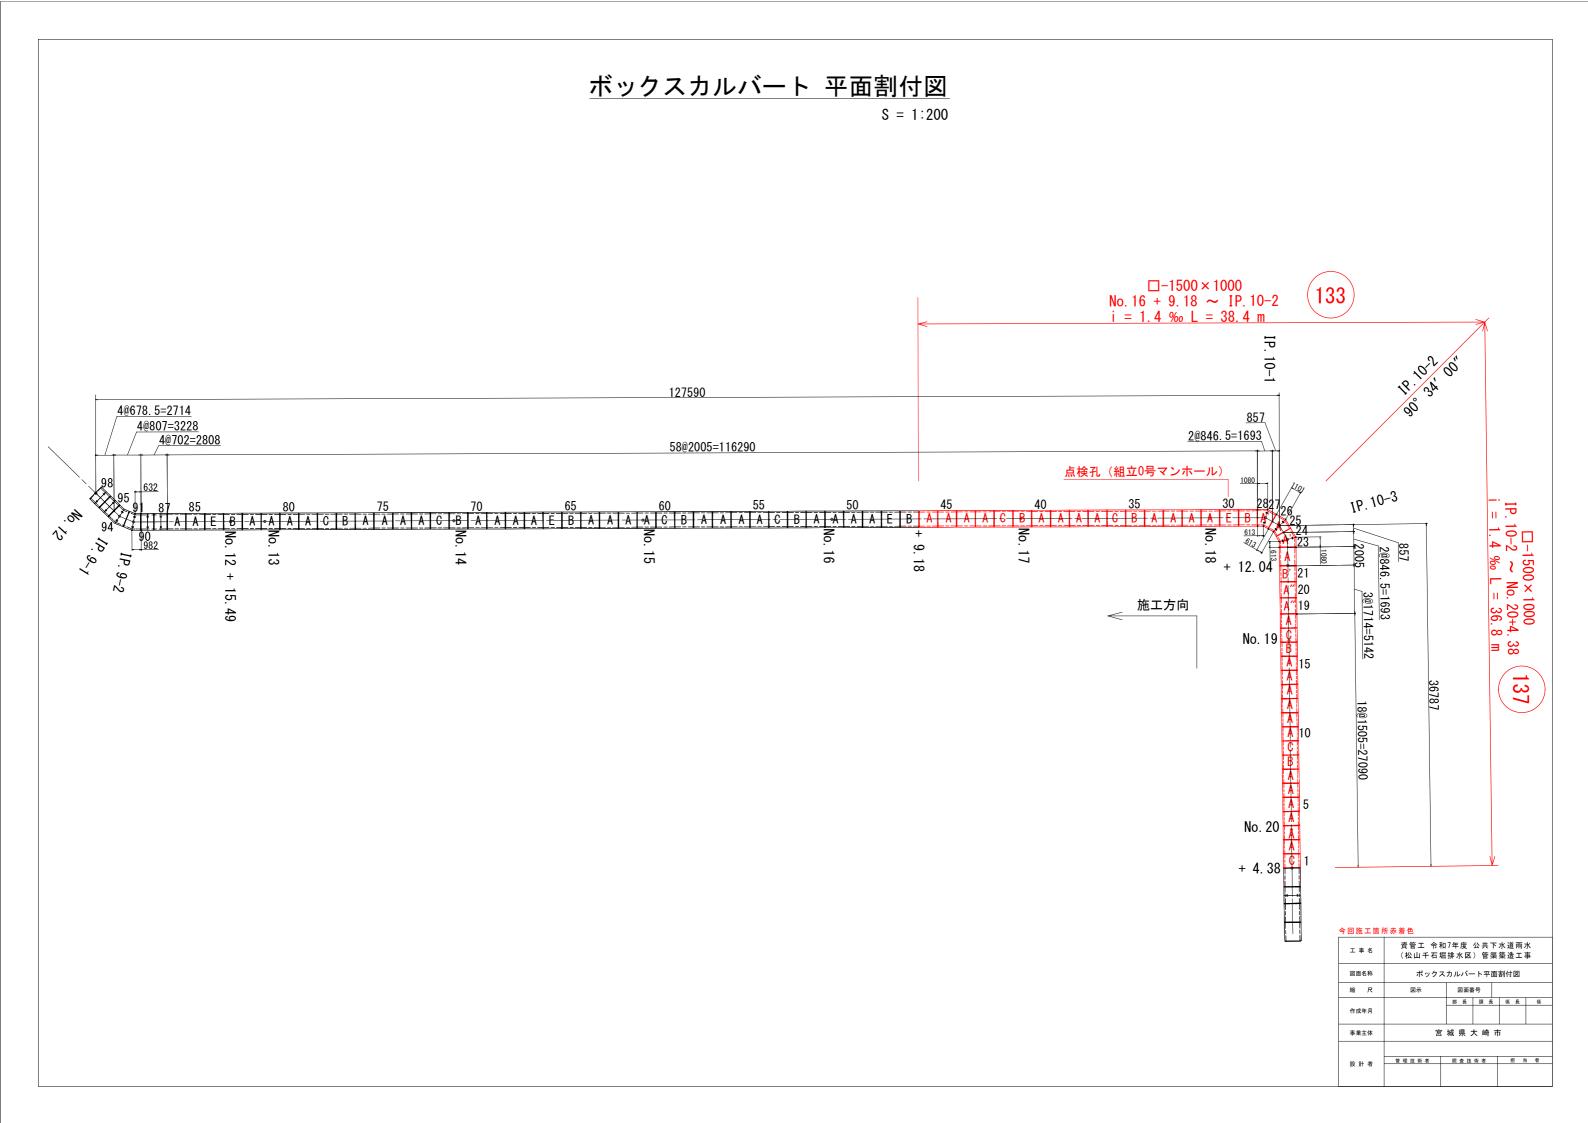

1500×1000 (A, A', A"タイプ)


u 構 造 図 S=1:80

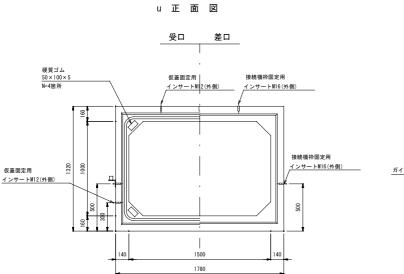

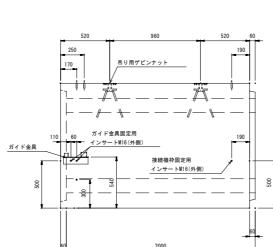


u 側 面 図



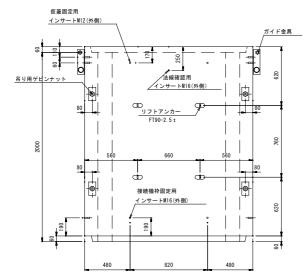

u 平面図

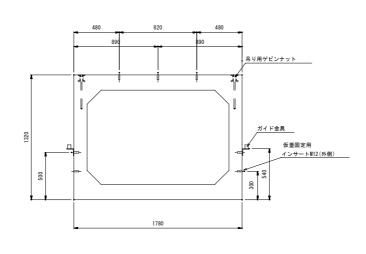

設計条件


R Cボックスカルバート(IB-10) B 1 5 0 0


T-25 (適用土かぶり0.2~3.0m)

【設計基準強度 σck=35N/mm ²】


呼び名 配力筋		参考質量	曲げひび割れ耐力	j (kN·m/m)	曲げ強度荷重(kN/m)		
$(B \times H)$	径	本数	(kg)	1 種	2 種	1種	2 種
1500 × 1000	D10	52	4470	16. 23	21. 39	57. 3	76. 2

u 継手詳細図 S=1:20

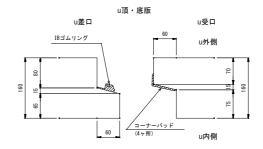

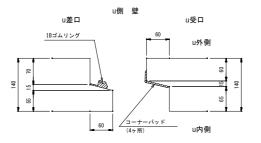


u 金具詳細図 _{S=1:40}

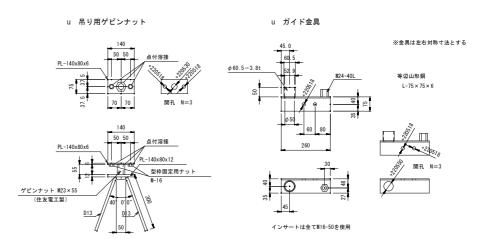


	水道雨水 築造工事								
	図面名称	ボックスカルバ-	ボックスカルバート 標準構造図 (A, A', A")						
	縮尺	図示	図面番号						
	作成年月	令和 年 月	郎 長 課 長	係 長 係					
	事業主体	宮城県大崎市							
	設計者	管理技術者	照查技術者	担当者					
	क्य ती ती								


1500×1000×2000 (B, B' タイプ)

u 構 造 図 S=1:80

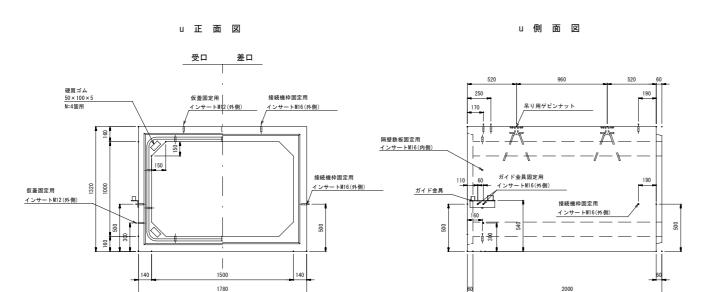



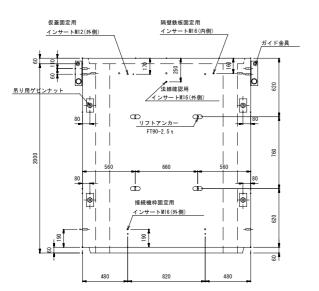

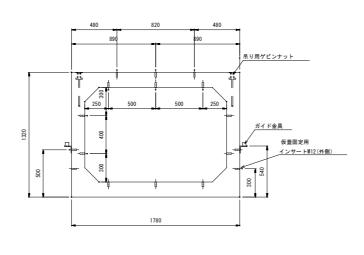

u 背面インサート位置図

設計条件


R Cボックスカルバート(IB-10) B 1 5 0 0


T-25 (適用土かぶり0.2~3.0m)

【設計基準強度 σck=35N/mm


呼び名 配力筋		参考質量	曲げひび割れ耐力(kN·m/m)		曲げ強度荷重 (kN/m)		
(B × H)	径	本数	(kg)	1 種	2 種	1 種	2 種
1500 × 1000	D10	52	4470	16. 23	21. 39	57. 3	76. 2

u 継手詳細図

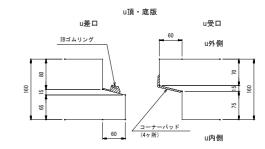

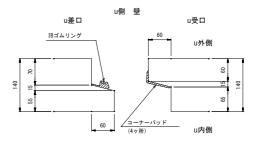


u 金具詳細図 S=1:40

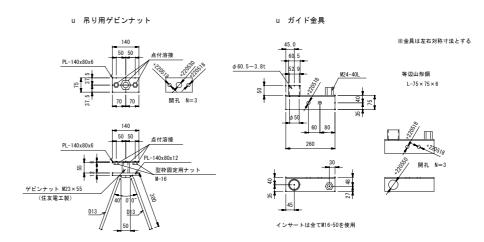


全部施工につき着色省略								
工事名 資管工 令和7年度 公共下水道雨水 (松山千石堀排水区) 管渠築造工事								
図面名称	ボックスカルバート 標準構造図 (B,B')							
縮尺	図示	図面番号						
作成年月	令和 年 月	郎 長 課 長	係長	16				
事業主体	宮	城県大崎市						
設計者	管理技術者	照查技術者	担当者	_				

1500×1000×2000 (Cタイプ)

u 構 造 図 S=1:80

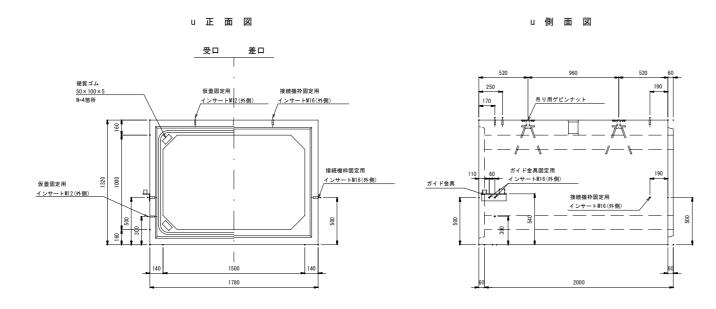

u 平面図

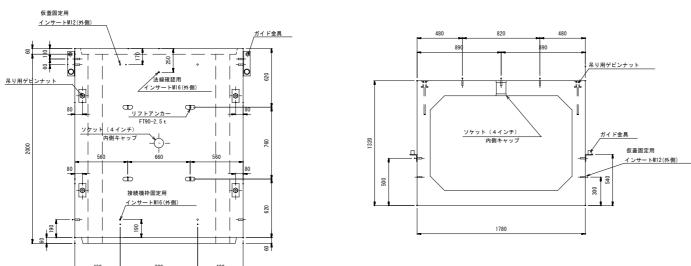

設計条件

R C ボックスカルバート(IB-10) B 1 5 0 0


T-25 (適用土かぶり0.2~3.0m)


【設計基準強度 σck=35N/mm ²】

呼び名	配力筋		参考質量	曲げひび割れ耐力(kN·m/m)		曲げ強度荷重(kN/m)	
(B × H)	径	本数	(kg)	1 種	2 種	1 種	2 種
1500 × 1000	D10	52	4470	16. 23	21.39	57. 3	76. 2


u 背面インサート位置図

u 継手詳細図 S=1:20

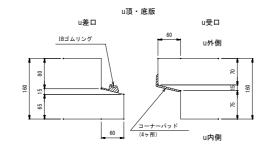

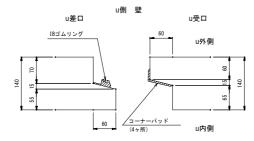


u 金具詳細図 S=1:40

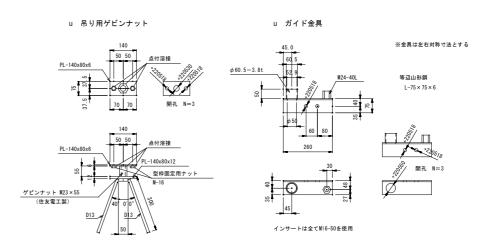


工事名	資管工 令和7年度 公共下水道雨水 (松山千石堀排水区)管渠築造工事						
図面名称	ボックスカルバート 標準構造図 (C)						
縮尺	図示	図面番号					
作成年月	令和 年 月	部長 課長	係長	係			
事業主体	宮均	成県大崎市					
設計者	管理技術者	照查技術者	担当	者			
EX 21 E							


1500×1000×2000 (Eタイプ)


u 構 造 図 S=1:80

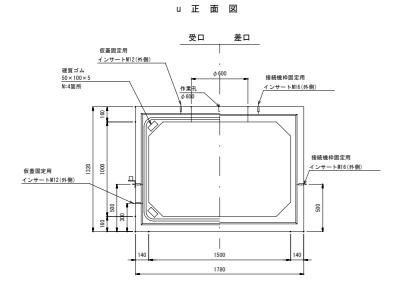

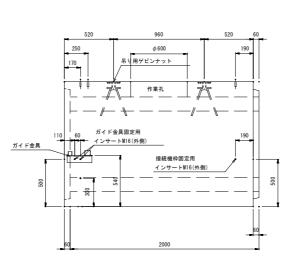

u 背面インサート位置図

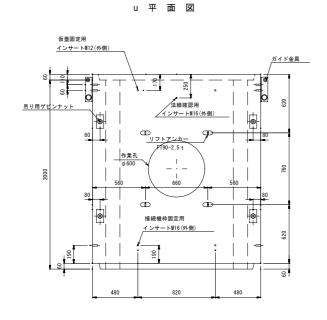


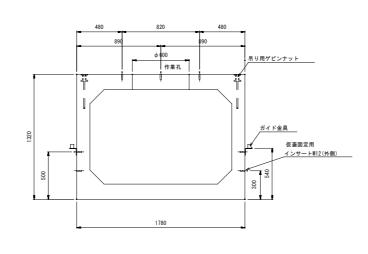


設計条件 RCボックスカルバート(IB-10) B 1 5 0 0 T-2 5 (適用土かぶり0.2~3.0m) 【設計基準強度 σck=35N/mm ²】


呼び名	呼び名 配力筋 参考質		参考質量	曲げひび割れ耐力(kN·m/m)		曲げ強度荷重(kN/m)	
(B × H)	径	本数	(kg)	1 種	2 種	1 種	2 種
1500 × 1000	D10	52	4470	16. 23	21. 39	57. 3	76. 2

u 継手詳細図 S=1:20

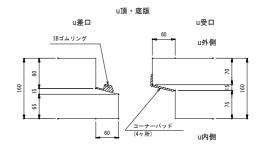

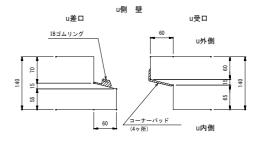


u 金具詳細図 S=1:40

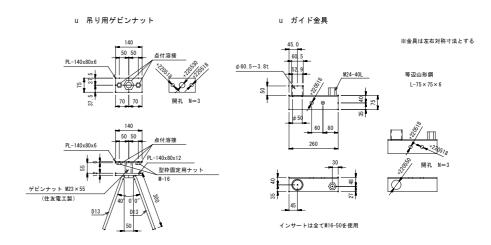

全部施工につき着色省略								
工事名	資管工 令和7年度 公共下水道雨水 (松山千石堀排水区) 管渠築造工事							
図面名称	ボックスカル	ボックスカルパート 標準構造図 (E)						
縮尺	図示							
作成年月	令和 年 月	郎 長 課 長	係長	係				
事業主体	宮均	成県大崎市						
設計者	管理技術者							


機械配置標準図

(掘削時) S=1/100

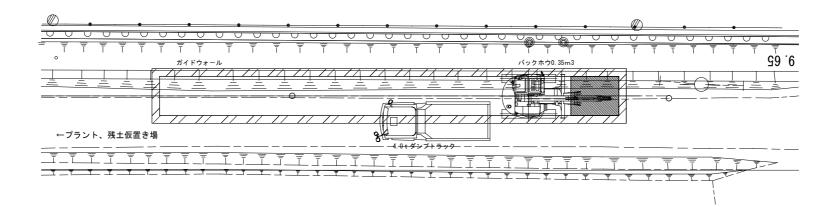

機械配置標準図


(敷設時) S=1/100

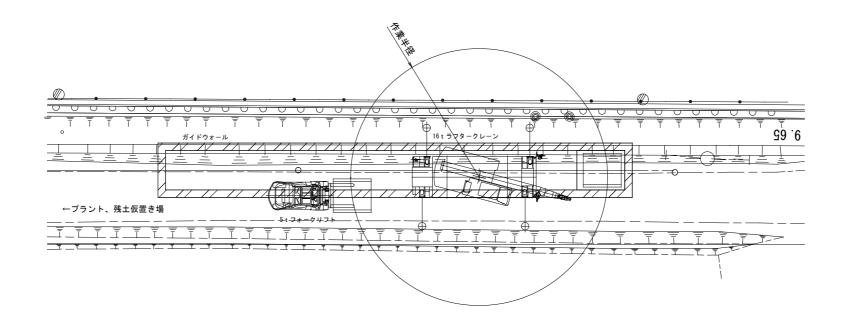

参考図につき着色省

参考図につき着色省略									
工事名	資管工 令和7年度 公共下水道雨水 (松山千石堀排水区)管渠築造工事								
図面名称	機	機械配置標準図							
縮尺	図 示 図面番号								
作成年月	令和 年 月	郎長 課長	係長	66.					
事業主体	宮:	城県大崎市							
設計者	管理技術者	罗用以所者 烈克以所者 昆 3 年							

プラント配置図 8=1:40

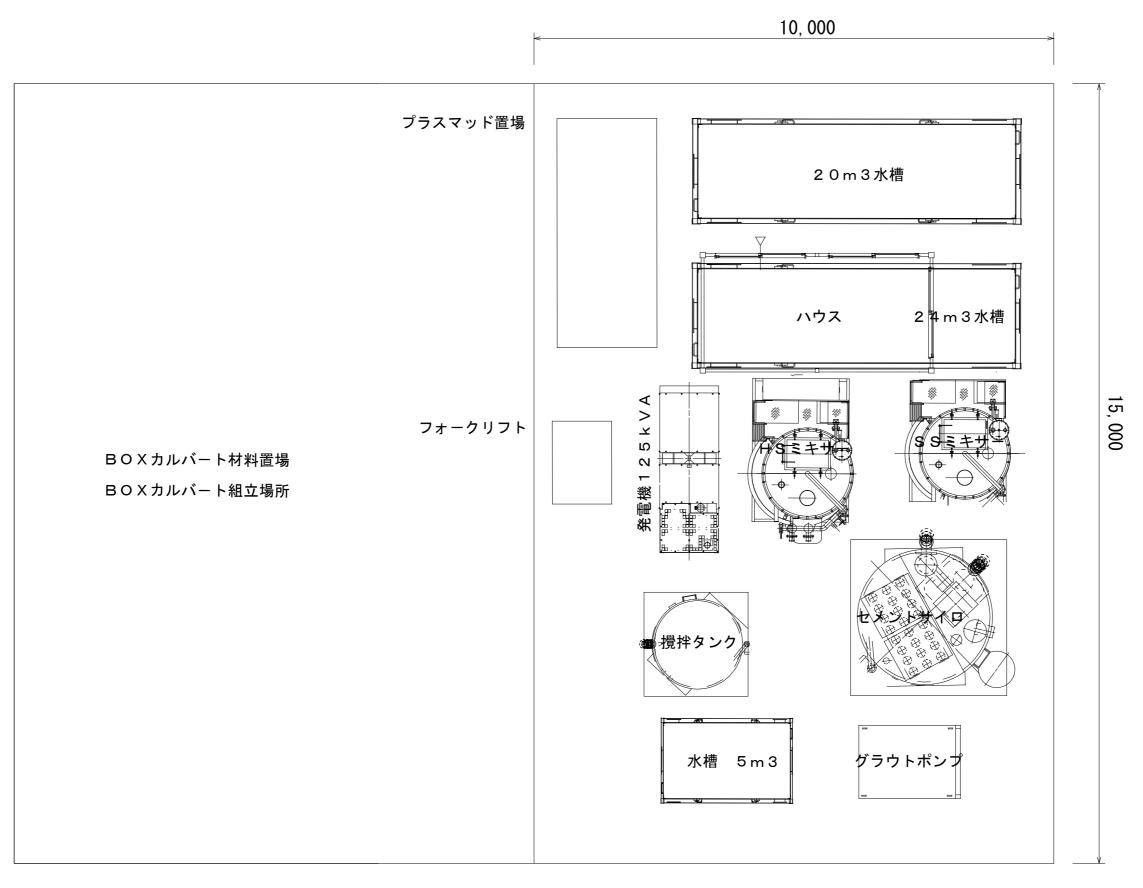


参考図につき着色省略


工事名	資管工 令和7年度 公共下水道雨水 (松山千石堀排水区) 管渠築造工事							
図面名称	プラント配置図							
縮尺	S = 1 / 4 0 図面番号							
作成年月	令和 年 月							
事業主体	宮城県大崎市							
設 計 者	管單技術者 居至技術者 別 為 帝							

排水工詳細図

<u>排水工計画平面図</u> S=1:250

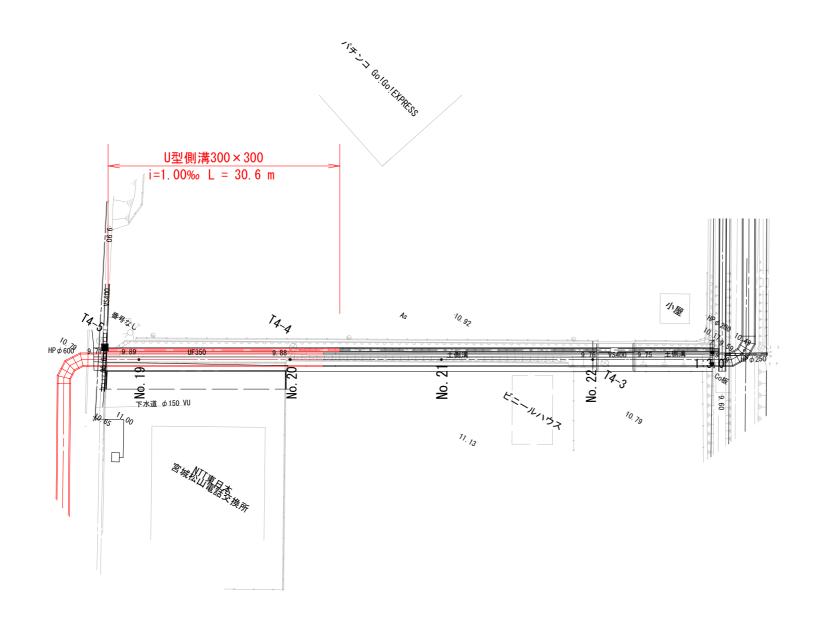


<u>U型側溝断面図</u> S=1:10

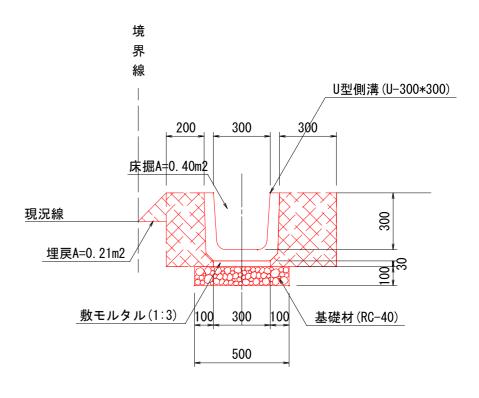


今回施工箇所赤着色

7日泥二色//5/21日							
工 事 名							
図面名称	排水工詳細図						
縮尺	S=1/100	図面番号					
作成年月	令和 年 月	部長課長	係長	係			
事業主体	宮	城県大崎市	ī				
設計者	管理技術者	照 査 技 術 者	担当	耆			

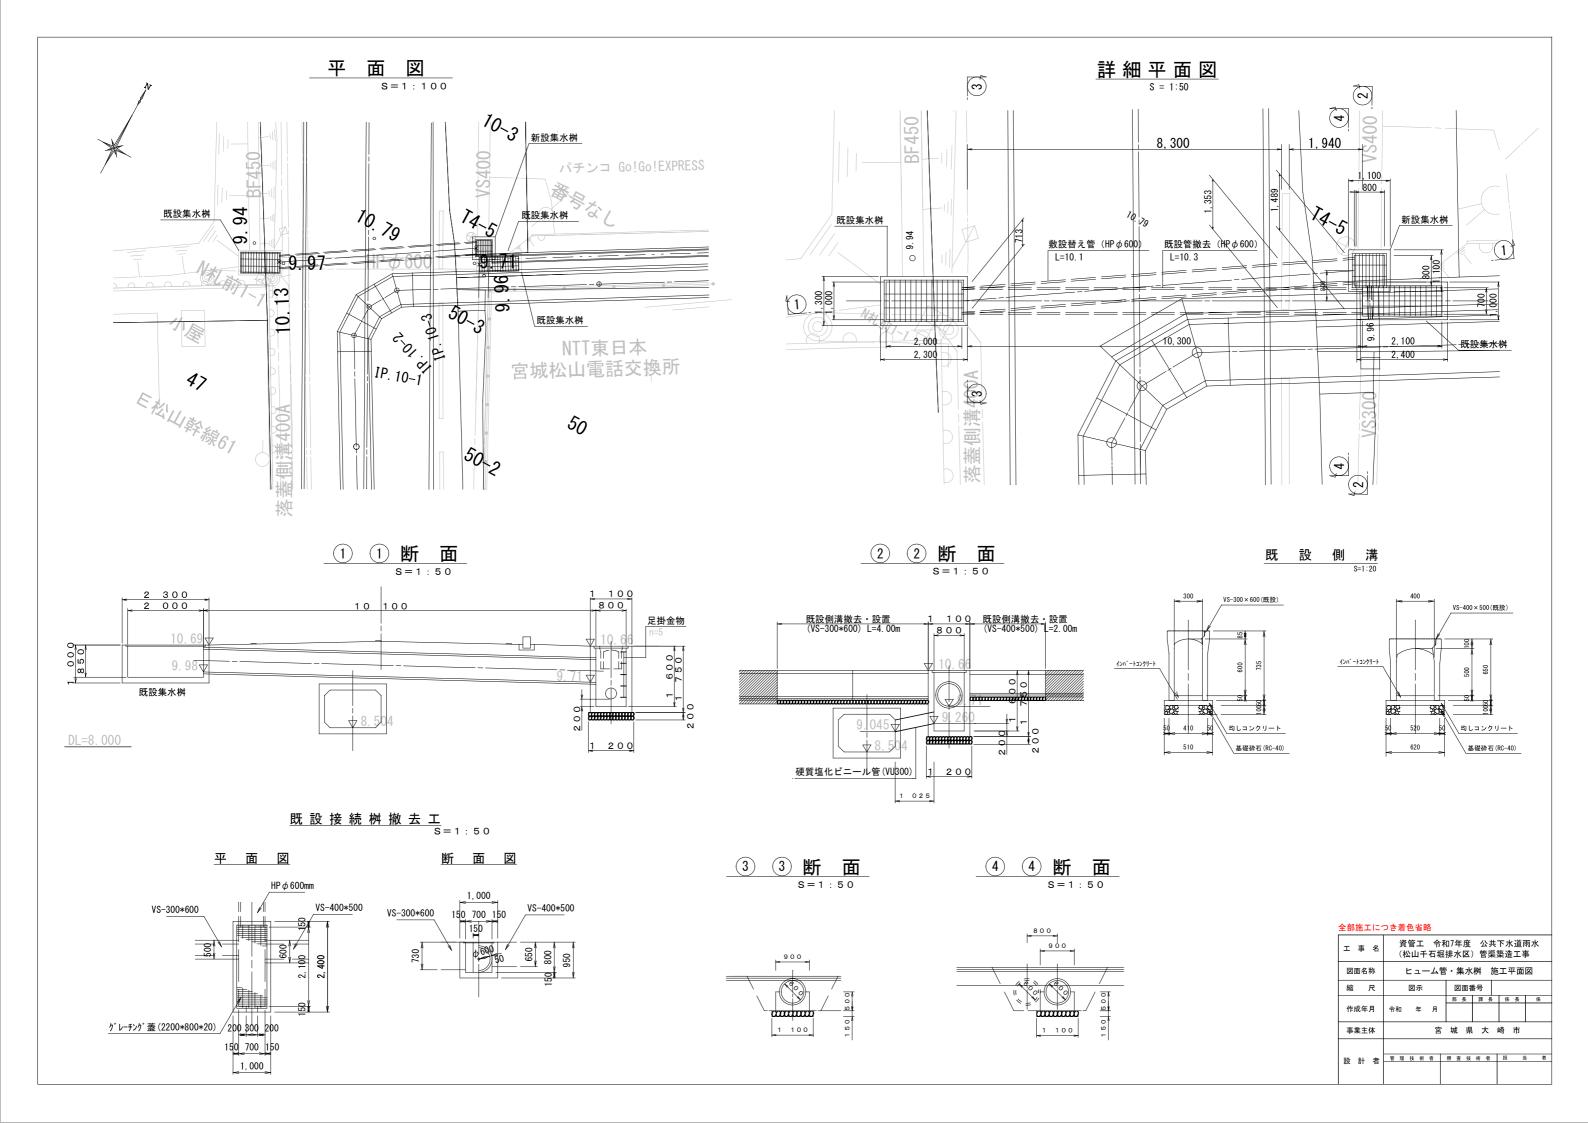


<u>点検孔 詳細図</u> S=1:20


断 面 図

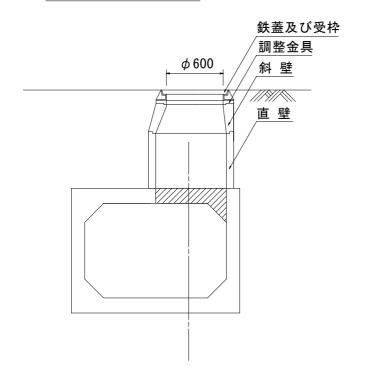


平 面 図

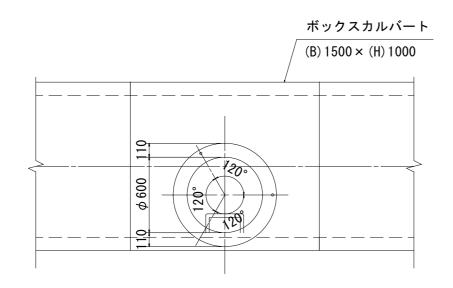



側 面 図

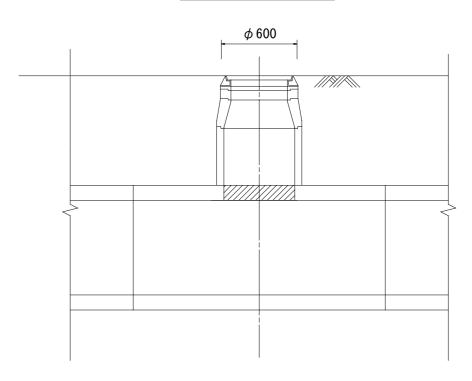


エ印他工にフで有し日曜				
工事名	資管工 令和7年度 公共下水道雨水 (松山千石堀排水区)管渠築造工事			
図面名称	点 検 孔 詳 細 図			
縮尺	図示 図面番号			
作成年月	令和 年 月			
事業主体	宮城県大崎市			
設 計 者	管理技術者 照查技術者 担当者			

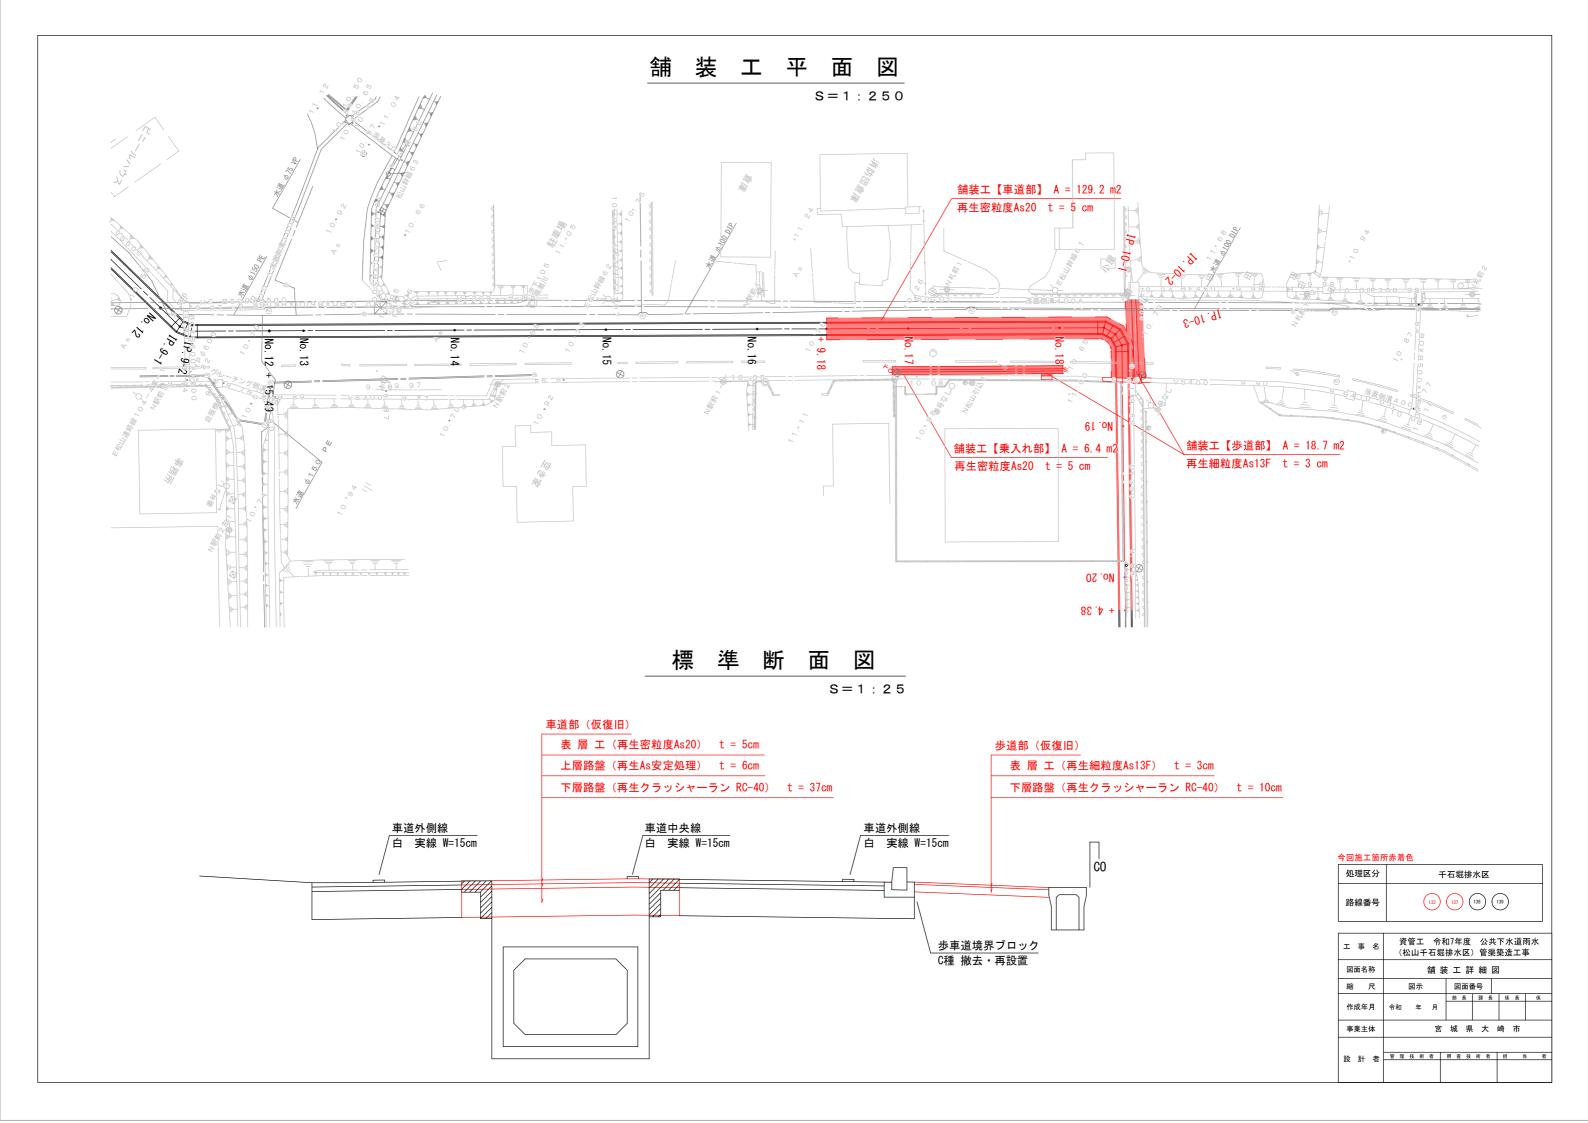

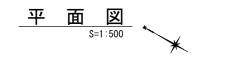


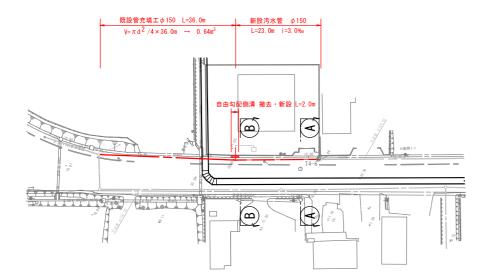


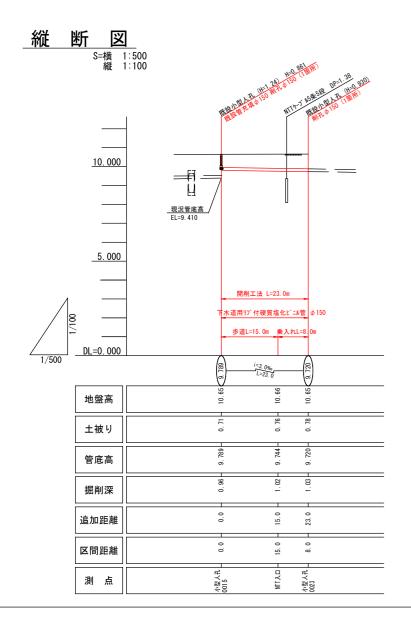


<u>A</u> <u>新面図</u> S=1:25


B B 断面図 S=1:25

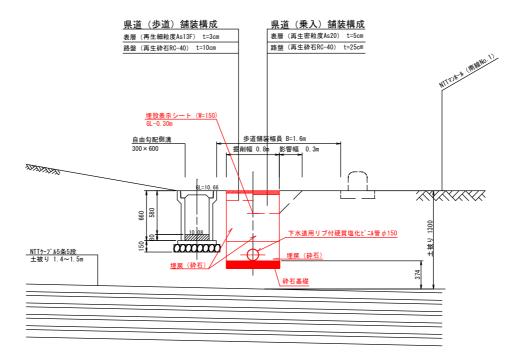

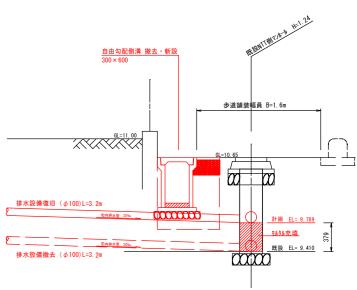

既設管充填断面図

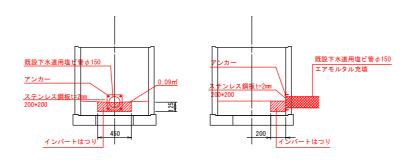

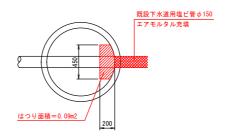

今回施工箇所赤着色

工事名	資管工 令和7年度 公共下水道雨水 (松山千石堀排水区) 管渠築造工事			
図面名称	汚水管布設替え 平面図・縦断図・横断図			
縮尺	図示 図面番号			
作成年月	令和 年 月	部長課長	係長係	
事業主体	宮城県大崎市			
設計者	管理技術者 照查技術者 担当者			